

«УТВЕРЖДАЮ»

Начальник ФГБОУ ВО Ивановской
пожарно-спасательной
академии ГПС МЧС России



Малый И.А.
2016г.

**ИСПОЛНИТЕЛЬНО-ТЕХНИЧЕСКАЯ
ДОКУМЕНТАЦИЯ ПО ВЫПОЛНЕНИЮ
МЕРОПРИЯТИЙ НА ОБЪЕКТАХ ФГБОУ ВО
ИВАНОВСКОЙ ПОЖАРНО-СПАСАТЕЛЬНОЙ
АКАДЕМИИ ГПС МЧС РОССИИ ДЛЯ
ОБЕСПЕЧЕНИЯ ДОСТУПНОСТИ ИНВАЛИДОВ**

ПО АДРЕСУ: Г.ИВАНОВО, ПР.СТРОИТЕЛЕЙ, 33

Главный инженер

В.Н. Пашин

СОСТАВ ИСПОЛНИТЕЛЬНО-ТЕХНИЧЕСКОЙ ДОКУМЕНТАЦИИ

Номер раздела	Обозначение	Наименование	Примечание № листов
ТОМ 1.			
1.	ПЗ	Пояснительная записка	1
2.	АС	Архитектурно-строительные решения	3
3.	ОВ	Отопление и вентиляция	7
4.	ВК	Водоснабжение и водоотведение	8
5.	ИТД	Графическая часть	9

ПЗ.1 ПОЯСНИТЕЛЬНАЯ ЗАПИСКА

Объектами выполнения мероприятий являлись: Учебный корпус №1; Административно-учебный корпус (А, Б, В); Учебный корпус №2; Столовая для постоянного состава; Общежитие №2 Ивановской пожарно-спасательной академии ГПС МЧС России, по адресу: г. Иваново, пр. Строителей, д. 33.

Выполнено:

Учебный корпус №1

- расширение дверных проемов: ДГ 21-8 – 2шт, ДГ 21-9 – 2шт, ДГ 21-10 -1шт; с устройством металлических перемычек из швеллера и установкой новых дверных блоков;
- замена наружной двери тамбура (проходной КПП-1) ДО 21-13 на самооткрывающуюся с электроприводом;
- монтаж перегородок с облицовкой стен и перегородок керамической плиткой в санузлах в светлых тонах;
- устройство санузлов с кабинами для МГН;
- демонтаж и монтаж подвесных потолков типа «Армстронг» (в санузлах, коридоре, гардеробной);
- демонтаж и монтаж подвесных потолков из ПВХ (в проходной КПП-1);
- демонтаж и устройство керамогранитной плитки в коридоре, санузлах, проходной, гардеробе;
- декоративная антивандальная штукатурка в бежевых тонах в коридоре, проходной, гардеробной.

Административно-учебный корпус (А, Б, В)

- демонтаж дверных блоков;
- демонтаж перегородки;
- демонтаж покрытия пола из керамогранита;
- демонтаж подвесного потолка типа «Армстронг»;
- установка самооткрывающихся дверных блоков с электроприводами;
- устройство напольного покрытия из керамогранита;
- подготовка стен тамбура к покрытию декоративной штукатуркой;
- отделка стен тамбура антивандальной декоративной штукатуркой в светлых тонах;
- устройство подвесного потолка из ПВХ;
- организация въезда для МГН.

Учебный корпус №2

- устройство пандуса с площадкой и металлическим ограждением;
- замена дверей тамбура на самооткрывающиеся с электроприводом.

Столовая для постоянного состава

Организация въезда для МГН.

Общежитие №2

- пробивка двух дверных проемов с устройством металлических перемычек из швеллера;
- монтаж дверных блоков;
- демонтаж и монтаж конструкции пола в месте проектируемых санузлов;
- демонтаж подвесных потолков типа «Армстронг»;
- устройство потолков из ПВХ в санузлах;
- монтаж кирпичных перегородок с облицовкой стен керамической плиткой в санузлах;
- устройство санузлов с кабинами для МГН;
- обшивка перегородки гипсокартоном (со стороны жилой комнаты) с оклейкой ее обоями с последующей покраской
- устройство покрытия из линолеума.

1. Сведения о функциональном назначении объекта:

Объекты социальной инфраструктуры: учебный корпус, общежитие, столовая постоянного состава Ивановской пожарно-спасательной академии ГПС МЧС России, по адресу: г.Иваново, пр. Строителей, д. 33

Главный инженер

В.Н. Пашин

Инв. № подл.	Подп. и дата	Взам. инв. №

Изм.	Кол.	Лист	№ док.	Подп.	Дата

ПЗ

Лист
2

АРХИТЕКТУРНО-СТРОИТЕЛЬНЫЙ РАЗДЕЛ

1.1. Раздел АС.2 «Архитектурно-строительный» исполнительно-технической документации о капитальном ремонте объектов Ивановской пожарно-спасательной академии ГПС МЧС России для обеспечения беспрепятственного прохода и последующего удобного передвижения в зданиях инвалидов, по адресу: г.Иваново, пр. Строителей, д. 33»

1.2. Состав исполнительной-технической документации:

Учебный корпус №1

- расширение дверных проемов: ДГ 21-8 – 2шт, ДГ 21-9 – 2шт, ДГ21-10 -1шт; с устройством металлических перемычек из швеллера и установкой новых дверных блоков; замена наружной двери тамбура (проходной КПП-1) ДО 21-13 на самооткрывающуюся с электроприводом; монтаж перегородок с облицовкой стен и перегородок керамической плиткой в санузлах в светлых тонах; устройство санузлов с кабинами для МГН; демонтаж и монтаж подвесных потолков типа «Армстронг» (в санузлах, коридоре, гардеробной); демонтаж и монтаж подвесных потолков из ПВХ (в проходной КПП-1); демонтаж и устройство керамогранитной плитки в коридоре, санузлах, проходной, гардеробе; декоративная антивандальная штукатурка в бежевых тонах в коридоре, проходной, гардеробной.

Административно-учебный корпус (А, Б, В)

- демонтаж дверных блоков; демонтаж перегородки; демонтаж покрытия пола из керамогранита; демонтаж подвесного потолка типа «Армстронг»; установка самооткрывающихся дверных блоков с электроприводами; устройство напольного покрытия из керамогранита; подготовка стен тамбура к покрытию декоративной штукатуркой; отделка стен тамбура антивандальной декоративной штукатуркой в светлых тонах; устройство подвесного потолка из ПВХ; организация въезда для МГН.

Учебный корпус №2

- устройство пандуса с площадкой и металлическим ограждением; замена дверей тамбура на самооткрывающиеся с электроприводом.

Столовая для постоянного состава

Организация въезда для МГН.

Инв. № подл.	Подп. и дата

Изм.	Кол.	Лист	№ док.	Подп.	Дата

Общежитие №2

- пробивка двух дверных проемов с устройством металлических перемычек из швеллера; монтаж дверных блоков; демонтаж и монтаж конструкции пола в месте проектируемых санузлов; демонтаж подвесных потолков типа «Армстронг»; устройство потолков из ПВХ в санузлах; монтаж кирпичных перегородок с облицовкой стен керамической плиткой в санузлах; устройство санузлов с кабинами для МГН; обшивка перегородки гипсокартоном (со стороны жилой комнаты) с оклейкой ее обоями с последующей покраской; устройство покрытия из линолеума в жилом блоке.

ВНУТРЕННЯЯ ОТДЕЛКА

Полы

Полы в санузлах, коридорах, тамбурах, проходной, гардеробной – керамогранитные плиты 300x300мм с антискользящим покрытием.

Потолки

Подвесной потолок типа «Armstrong» из потолочных твердых минераловолокнистых негорючих плит и подвесной потолок из ПВХ (должен применяться с сертификатом пожарной безопасности).

Стены:

Виды отделки стен представлены в ведомости объемов работ части АС.

Двери, фурнитура:

Маркировки дверей (включая самооткрывающиеся двери) представлены в спецификациях на чертежах части АС.

АРХИТЕКТУРНЫЕ РЕШЕНИЯ И ПРОТИВОПОЖАРНЫЕ МЕРОПРИЯТИЯ

Степень огнестойкости здания.

Ремонтируемые здания имеет II степень огнестойкости, класс конструктивной пожарной опасности С0, что обеспечивается показателями огнестойкости основных несущих и ограждающих строительных конструкций:

- несущие и ограждающие стены выполнены в силикатном кирпиче толщиной 380 мм, что обеспечивает предел огнестойкости REI 300);

- перекрытия выполнены из сборных железобетонных плит;

Вследствие ремонта здания все несущие конструкции остались без изменений.

Для эвакуации инвалидов предусмотрены пандусы на входах в здания, в учебном корпусе №1 для эвакуации МГН предусмотрен подъемник.

Изм.	Кол.	Лист	№ док.	Подп.	Дата

КОНСТРУКТИВНЫЕ РЕШЕНИЯ

Строительные конструкции пандусов П-1, П-2, П-3, П-5 выполнены виде тротуарной плитки, уложенной по основанию из песка средней крупности толщиной 40 мм, который укладывается на предварительно утрамбованный грунт. Уклон формируется местным грунтом. Песок служит подстилающим слоем для тротуарной плитки и дренажом для отвода атмосферных вод. Пандусы обрамляются бордюрными камнями различных типоразмеров по ГОСТ 6665-91.

Каркас пандуса П-4 выполнен из квадратных гнутых труб различных типоразмеров по ГОСТ 30245-2003. Перекрытие выполнено из просечно-вытяжного листа по ТУ 36.26.11 - 5 – 89. Пространственная жесткость и устойчивость сооружения обеспечивается жесткой рамной конструкцией.

Конструктивные особенности.

1. Несущие конструкции выполнены в соответствии с требованиями СП 20.13330.2011 "Нагрузки и воздействия" и СНиП 3.03.01-87 "Несущие и ограждающие конструкции".
2. Металлические конструкции выполнены с применением следующих материалов:
 - прокатная сталь – С245 по ГОСТ 27772-88*;
 - фасонная сталь – С235 по ГОСТ 103-76*.

Антикоррозионная защита

Металлические строительные конструкции перед установкой в проектное положение покрыть двумя слоями грунта ГФ-020 по ГОСТ 25129-88*. После выполнения монтажных работ восстановить поврежденный слой грунта.

6. В местах отслоения антикоррозионного покрытия в околовшовной зоне, выполнить его восстановление.

СПИСОК ИСПОЛЬЗОВАННЫХ ИСТОЧНИКОВ

1. СП 20.13330.2011. «Нагрузки и воздействия».
2. СП 16.13330.2011. «Стальные конструкции».
3. СП 53-101-98. «Изготовление и контроль качества стальных строительных конструкций»
4. СНиП 2.03.11-85. «Защита строительных конструкций от коррозии».
5. СНиП 3.04.03-85. «Защита строительных конструкций и сооружений от коррозии».
6. СП 22.13330.2011. «Основания зданий и сооружений».


Инв. № подл.	Подп. и дата	Взам. инв. №

Изм.	Кол.	Лист	№ док.	Подп.	Дата

Приложение

Перемычки для вновь устраиваемых и расширяемых проёмов выполнены из двух швеллеров по ГОСТ 8240-97, соединенная по нижним полкам планками 100×8 по ГОСТ 103-76**.

Швеллер принят из стали С245, соединительные планки – из стали С235.

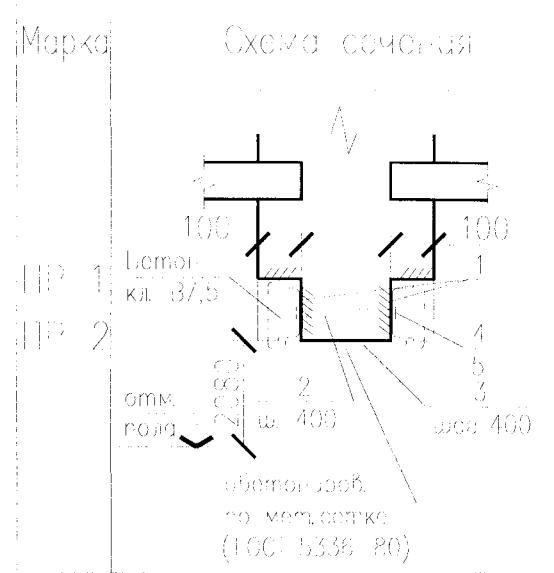

Инв. № подл.	Подл. и дата	Взам. инв. №

Изм.	Кол.	Лист	№ док.	Подп.	Дата

ОТОПЛЕНИЕ И ВЕНТИЛЯЦИЯ

1. ИСХОДНЫЕ ДАННЫЕ

Раздел «Отопление и вентиляция» выполнена на основании Технического задания и в соответствии:

- СНиП 41-01-2003 «Отопление, вентиляция и кондиционирование».
- СНиП 23-01-99* «Строительная климатология».
- СНиП 21-01-97* «Пожарная безопасность зданий и сооружений».
- СНиП 31-06-2009 «Общественные здания и сооружения».
- ФЗ-№123 «Технический регламент о требованиях пожарной безопасности».

2. ОТОПЛЕНИЕ И ТЕПЛОСНАБЖЕНИЕ

Отопление санузлов для маломобильных групп и инвалидов учебного корпуса №1 и жилого корпуса №2- существующее. Реконструкция систем отопления не требуется.

Для защиты входов для маломобильных групп населения и инвалидов в здания учебного корпуса №1, учебного корпуса №2 и административно-учебного корпуса выполнена установка электрических воздушно-тепловых завес производства ЗАО "НПО "Тепломаш" марки КЭВ-6П202Е и КЭВ-6П201Е.

3. ВЕНТИЛЯЦИЯ

Вентиляция санузлов для маломобильных групп населения и инвалидов учебного корпуса №1 выполнена вытяжная с естественным побуждением. Вентиляция осуществляется через существующие вентиляционные каналы в капитальных стенах.

Вентиляция санузлов для маломобильных групп населения и инвалидов жилого корпуса №2 выполнена вытяжная с механическим побуждением. Вентиляционные каналы подключены к существующей системе вентиляции В2 санузлов жилого корпуса №2. Необходимые воздухообмены систем вентиляции определены по нормам воздухообмена.

Инв. № подл.	Подп. и дата	Взайм. инв. №

Изм.	Кол.	Лист	№ док.	Подп.	Дата

СИСТЕМА ВОДОСНАБЖЕНИЯ И ВОДООТВЕДЕНИЯ

1.1. В исполнительно-технической документацией в рамках раздела ВК представляется:

- описание систем водоснабжения и водоотведения в санузлах для маломобильных групп населения и инвалидов на 1-ых этажах учебного корпуса №1 и жилого корпуса №2.

СИСТЕМА ВОДОСНАБЖЕНИЯ

Хозяйственно-питьевое водоснабжение санузлов для МГН и инвалидов осуществлено от существующих систем водоснабжения учебного корпуса №1 и жилого корпуса №2. Расчётное водопотребление не превышает существующее и увеличение лимитов потребления и диаметров ввода не требуется.

В помещениях санузлов для МГН и инвалидов выполнены следующие системы водоснабжения:

- хозяйственно-питьевого водопровода;
- горячего водоснабжения.

Системы хозяйственно-питьевого и горячего водоснабжения предназначены для обеспечения хозяйствственно-питьевых нужд.

Внутренние сети холодного и горячего хозяйственно-питьевого водоснабжения выполнены из полипропиленовых напорных труб «Рандом сополимер».

Из городского водопровода подается вода питьевого качества, дополнительной обработки не требует.

Ко всем умывальникам и биде предусмотрена подача горячей воды.

СИСТЕМА ВОДООТВЕДЕНИЯ

Отведение хозяйствственно-бытовой канализации от санузлов для МГН и инвалидов осуществляется в существующие системы бытовой канализации учебного корпуса №1 и жилого корпуса №2. Расчётное водоотведение не превышает существующее и увеличение лимитов водоотведения и диаметров выпуска не требуется.

Внутренние сети хозяйствственно-бытовой канализации выполнены из пластмассовых канализационных труб по ГОСТ 22689-89.

Вентиляция канализационных сетей осуществляется через вентиляционные стояки, выведенные на 0,3м выше кровли и вентиляционные клапаны НЛ.

Инв. № подл.	Подп. и дата	Взам. инв. №

Изм.	Кол.	Лист	№ док.	Подп.	Дата

Ведомость чертежей основного комплекта

Марки ИО

Справ. №	Перв. примен.	Лист	Наименование	
		1	Общие данные	
		2	Обмерный план входа в столовую М 1:100	
		3	Обмерный план входа в учебный корпус № 2 М 1:100	
		4	Обмерный план входа	М 1:100
		5	Обмерный план фрагмента 1 этажа общежития № 2 М 1:100	
		6	Обмерный план фрагмента 1-го этажа	

Инв. № подп.	Подп. и дата	Взам. инв. №	Инв. № дубл.	Подп. и дата
Изм. Коп. уч. Лист № док. Подпись Дата				
ГИ ГАП Исполн.				
Пашин В.Н. Зотов С.В.				
Исполнительно-техническая документация Общие данные				
Стадия Лист Листов ИТД				
ФГБОУ ВО ИПСА ГПС МЧС РОССИИ				


Инв. № подп.	Подп. и дата	Взам. инв. №	Инв. №убл.	Подп. и дата				
АС.2								
Изм.	Коп. уч.	Лист	№ док.	Подпись	Дата			
ГИ ГАП		Пашин В.Н.				Исполнительно-техническая документация		
Исполн.		Зотов С.В.				Стадия	Лист	Листов
						ИТД		
							Общие данные	
							ФГБОУ ВО ИПСА ГПС МЧС РОССИИ	

мощение из
треугольной
плитки

асфальтобетонное
покрытие

		Справ. №	Перв. примен.
--	--	----------	---------------

Инв. № подп.	Подп. и дата	Взам. инв. №	Инв. № дубл.	Подп. и дата
--------------	--------------	--------------	--------------	--------------

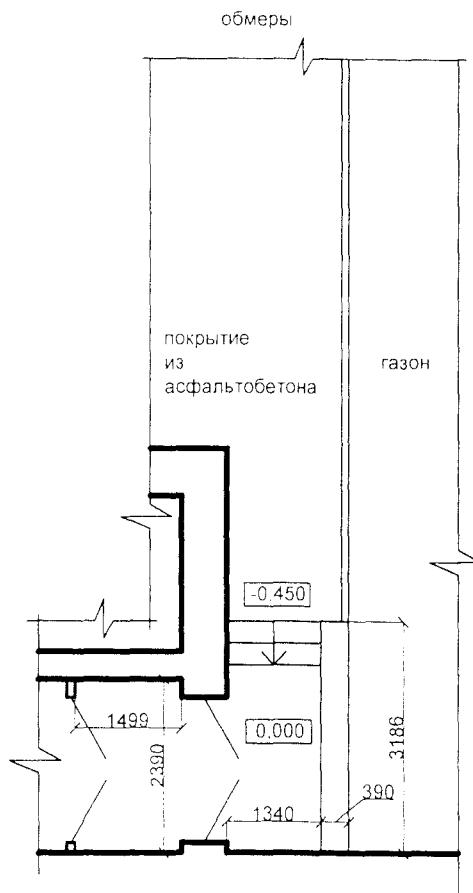

AC.2

Изм.	Кол. уч.	Лист	№ док.	Подпись	Дата	Стадия	Лист	Листов
ГИ ГАП		Пашин В.Н.				Исполнительно-техническая документация		
Исполн.		Зотов С.В.				Общие данные	ФГБОУ ВО ИПСА ГПС МЧС РОССИИ	ИТД

				Справ. №		Перв. примен.	
Инв. № подп.	Подп. и дата	Взам. инв. №	Инв. № дубл.	Подп. и дата			

AC.2

Изм.	Коп. уч.	Лист	№ док.	Подпись	Дата	Исполнительно-техническая документация			Стадия	Лист	Листов
ГИ		Пашин В.Н.							ИТД		
ГАП											
Исполн.		Зотов С.В.							ФГБОУ ВО ИПСА ГПС МЧС РОССИИ		

Инв. № подп.	Подп. и дата	Извм. инв. №	Инв. № дубл	Подп. и дата	Справ. №	Перв примен.	
Схема №							
Условные обозначения:							
		- демонтируемое асфальтобетонное покрытие					
		- демонтируемое покрытие из тротуарной бетонной плитки					
		— демонтируемый бордюрный камень					
АС.2							
Изм.	Кол. уч.	Лист	№ док.	Подпись	Дата		
ГИ ГАП Исполн. Зотов С.В.					Пашин В.Н. <div style="border: 1px solid black; padding: 2px; display: inline-block;">Исполнительно-техническая документация</div> Общие данные ФГБОУ ВО ИПСА ГПС МЧС РОССИИ		
					Стадия	Лист	Листов
					ИТД		

Условные обозначения

- демонтируемое асфальтобетонное покрытие
 - демонтируемое покрытие из тротуарной бетонной плитки
 - демонтируемый бордюрный камень


AC.2

Подп. и дата

Взам. инв. №


Инв. № подп.

Перв. примен.

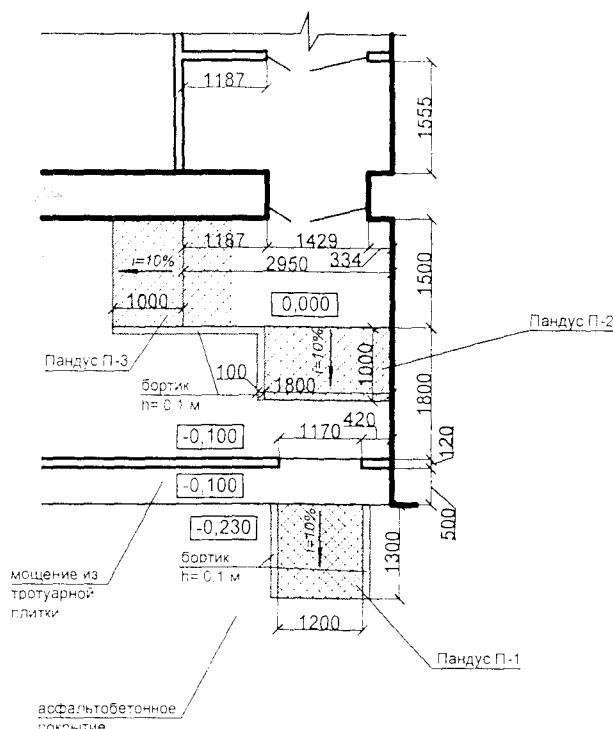


Условные обозначения:

— бортики пандусов из бордюрного камня

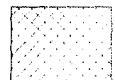

- мощение пандусов тротуарной плиткой

Изм.	Кол. уч	Лист	№ док.	Подпись	Дата	АС.2		
ГИ ГАП		Пашин В.Н.				Исполнительно-техническая документация	Стадия	Лист
Исполн.		Зотов С.В.				Общие данные	Листов	ИТД
								ФГБОУ ВО ИПСА ГПС МЧС РОССИИ

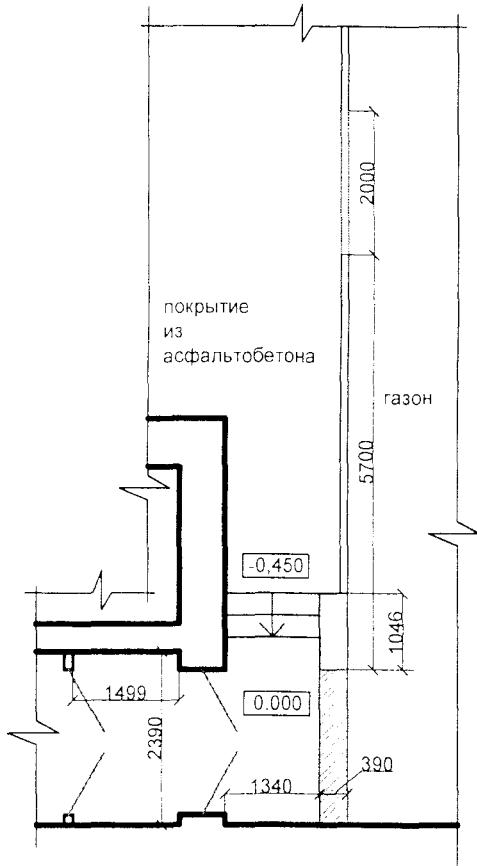


Условные обозначения:



- демонтируемые двери



- демонтируемое кирпичное
ограждение площадки крыльца

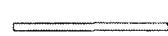


- демонтируемый бордюрный камень

Инв. № подп.	Подп. и дата	Инв. № дубл.	Взам. инв. №	Кол. уч	Лист	№ док.	Подпись	Дата	AC.2			
									Изм.	Стадия	Лист	Листов
ГИ ГАП			Пашин В.Н.									
Исполн.			Зотов С.В.						Исполнительно-техническая документация	ИТД	1	
Общие данные										ФГБОУ ВО ИПСА ГПС МЧС РОССИИ		

Спецификация элементов заполнения проемов.

Поз. Перв. примен.	Обозначение 1 ГОСТ 2 23747-88	Наименование 3 до 21-20	Кол-во 4 2	Масса ег, кг 5	Примечание 6 с электроприводом

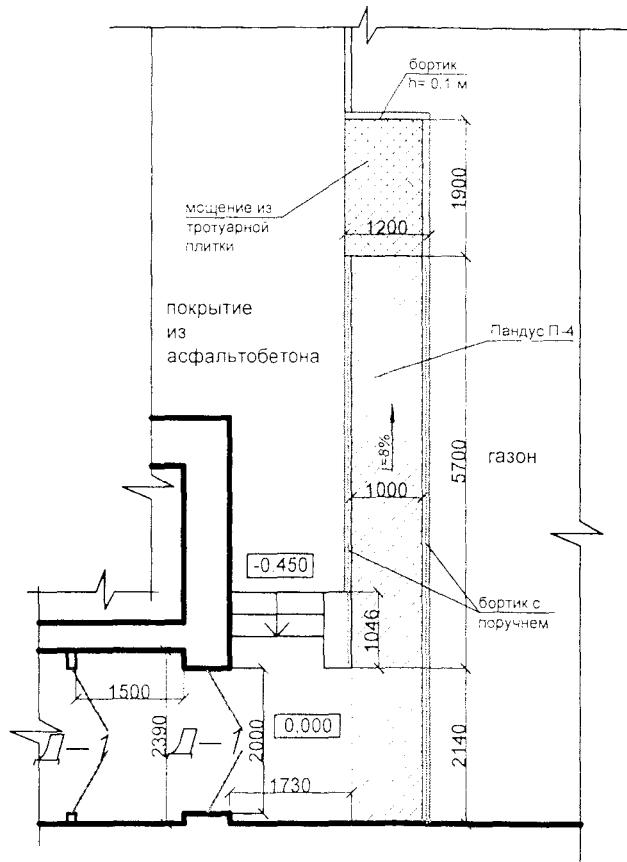

Условные обозначения:



- монтируемые двери



- пандус из просечного металла
по металлическому каркасу



- монтируемый бордюрный камень

АС.2

Инв. № подп.	Подп. и дата	Изм.	Кол. уч	Лист	№ док.	Подпись	Дата	Исполнительно-техническая документация			Стадия	Лист	Листов
ГИ ГАП											ИТД	1	
Исполн.								Общие данные			ФГБОУ ВО ИПСА ГПС МЧС РОССИИ		

Инв. № подл.	Подп. и дата	Взам. инв. №	Инв. № дубл.	Подп. и дата	
Справа №					
Перв. примен.					

Условные обозначения:


- демонтируемые двери
- демонтируемая перегородка с дверью
- демонтируемый бордюрный камень

АС.2


Изм.	Кол. уч	Лист	№ док.	Подпись	Дата				
ГИ ГАП			Пашин В.Н.			Исполнительно-техническая документация	Стадия	Лист	Листов
Исполн.			Зотов С.В.			Общие данные	ИТД		
						ФГБОУ ВО ИПСА ГПС МЧС РОССИИ			

Спецификация элементов заполнения проемов.

Поз.	Обозначение	Наименование	Кол-во	Масса ег, кг	Примечание
1	2	3	4	5	6
Д-1	ГОСТ 23747-88	ДО 21-15	2		с электроприводом

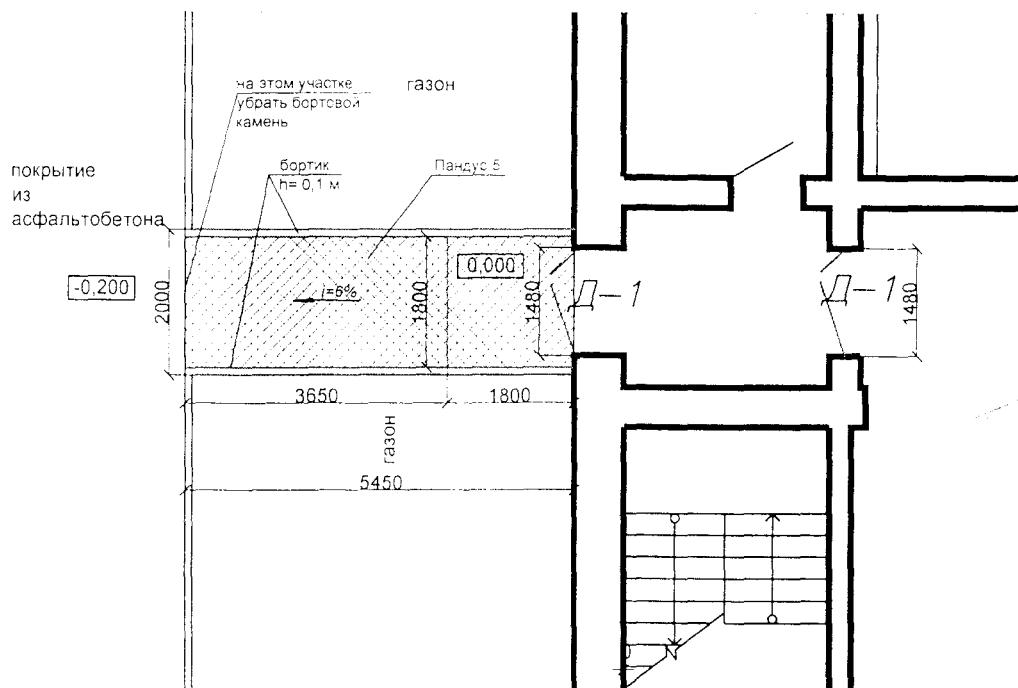

Условные обозначения:

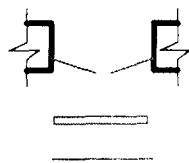

- монтируемые двери
- бортики пандусов из бордюрного камня
- мощение пандуса и площадки входа

АС.2

Инв. № подп.	Подп. и дата	Инв. №	Взам. инв. №	Инв. № дубл.	Подп. и дата
ГИ ГАП		Пашин В.Н.			
Исполн.		Зотов С.В.			

Исполнительно-техническая документация


Общие данные

Стадия Лист Листов
ИТД

ФГБОУ ВО ИПСА ГПС МЧС
РОССИИ

Спецификация элементов пандуса

Номер	Обозначение	Наименование	Кол-во	Масса брутто-категория
1	ГОСТ 30245-2003	Пандус П-4	1	820,65
2	ГОСТ 30245-2003	Сборочные единицы		
3	ГОСТ 30245-2003	ГН. тр. 50х5 l=100	1	6,75
4	ГОСТ 30245-2003	ГН. тр. 100х6 l=45	10	78,70
5	ГОСТ 30245-2003	ГН. тр. 100х6 l=45	10	78,90
6	ГОСТ 30245-2003	ГН. тр. 40х4 l=990	8	4,25
7	ГОСТ 30245-2003	ГН. тр. 40х4 l=890	8	3,85
8	ГОСТ 30245-2003	ГН. тр. 40х4 l=69	2	0,30
9	ГОСТ 30245-2003	ГН. тр. 40х4 l=113	2	0,50
10	ГОСТ 30245-2003	ГН. тр. 40х4 l=157	2	0,70
11	ГОСТ 30245-2003	ГН. тр. 40х4 l=201	2	0,90
12	ГОСТ 30245-2003	ГН. тр. 40х4 l=245	2	1,05
13	ГОСТ 30245-2003	ГН. тр. 40х4 l=288	2	1,25
14	ГОСТ 30245-2003	ГН. тр. 40х4 l=332	2	1,45
15	ГОСТ 30245-2003	ГН. тр. 40х4 l=376	2	1,60
16	ГОСТ 30245-2003	ГН. тр. 40х4 l=420	3	1,80
17	ГОСТ 30245-2003	ГН. тр. 40х4 l=464	2	2,00
18	ГОСТ 30245-2003	ГН. тр. 40х4 l=508	2	2,20
19	ГОСТ 30245-2003	ГН. тр. 100х6 l=784	2	2,25
		∠50х5		135,00
		∠50х5		15,72 м.
				105,80 м.
				Материалы
				Лицевая панель
				Боковая панель
				Фоновая панель

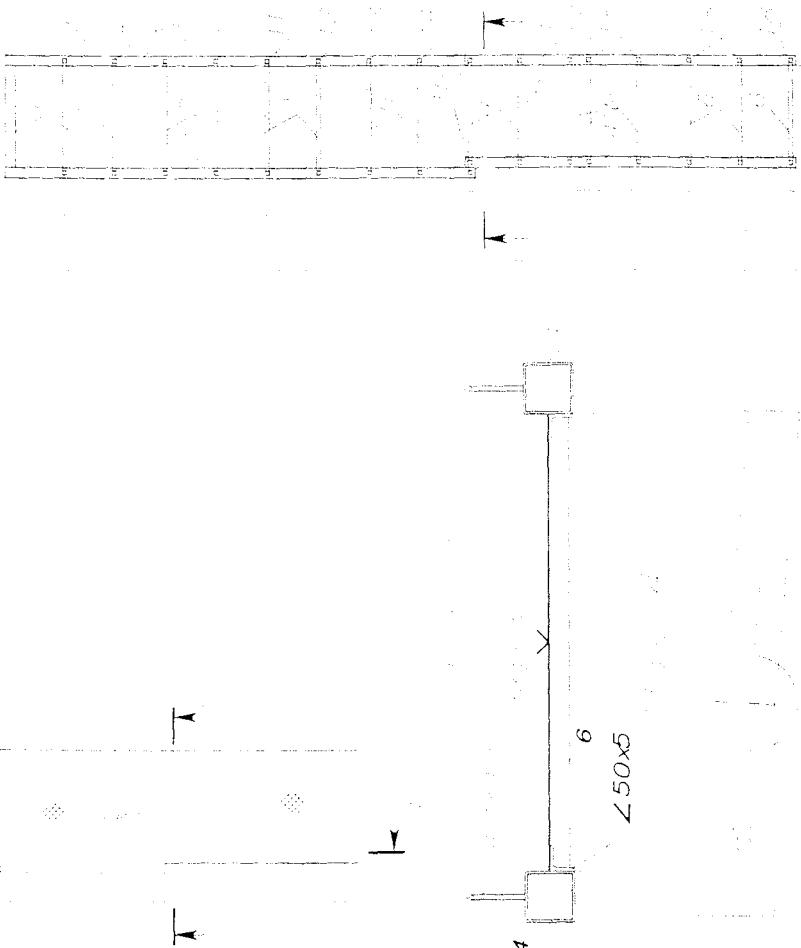

ТУ 36.26.11 - 5 -
Внешне-вытяжной лифт 5390, м

Изм	Кол. лист	Лист № док	Подпись	Дата	Акционерно-техническая документация	Стандарт	Лист	Листов
ГН		ГАП						
Исполн.		Эпюров СВ						


Оригинальные документы

ФГБОУ ВО ИПС ГПС МЧС
России

АС.2



Поз	Обозначение	Наименование	Кол-во	Масса/примечание
1	ГОСТ 8240-97	Перемычка ПР-1	6	63,00
3	ГОСТ 103-76**	[20У l=1500 —100x8 l=620*	2	27,60
2	ГОСТ 8240-97	Перемычка ПР-2	1	3,90
3	ГОСТ 103-76**	[20У l=1800 —100x8 l=620*	2	78,00
			3	33,15
			3	3,90

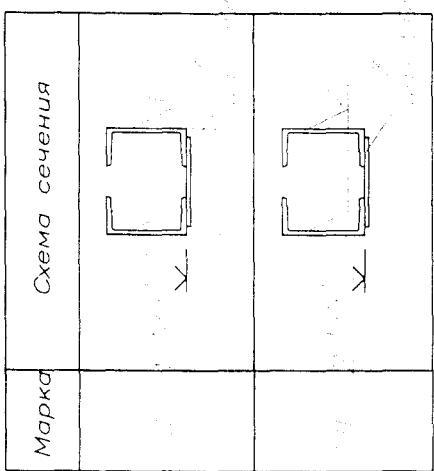

Type, number.	Sign, number	Date	Sign, number	Date	Sign, number	Date	Type, number.
---------------	--------------	------	--------------	------	--------------	------	---------------

АС.2

Изм.	Коп. уч.	Лист	№ док.	Подпись	Дата	Исполнитель-техническая документация	Ставка	Лист	Чисто
ГИ	ГАП	Прил №1					ИТД		
Исполн.		Энгель В.В.				Общие данные			

ФГБОУ ВО ИПС МЧС
РОССИИ

Ведомость чертежей основного комплекса

Лист	Наименование	Примечание
1	Общие данные	
2	Чебоксарский корпус №1 Санузлы для МГН	
3	Ходовой коридор №2 Санузлы для МГН	
4	Чебоксарский корпус №2 Вход для МГН	
5	Административно-учебный корпус Вход для МГН	

Основные показатели ОВ


Наименование здания (сооружения), помещения	Подъем, м ³	Периоды		Расход теплоты, Вт		Расход хлода, Вт	Чистая - линия, мощность электроподогрева, кВт
		на фитинг, на отопление - НИФ	на вентиляцию	на горячее водоснабжение	отопление		
БК 1	-30	3500				6,2	
ХК 2	-30	2300				6,1	
БК 2	-30					6,1	
АК	-30						

Наименование	Кол-во	Лист	№Эдн.	П.д.р.	Дата	Исполнительно-техническая документация	График	Лист	Лист
ГИ									
Исполн. В.Н.									
Г.АП									
Разраб.									
Замоф. С.В.									
Исполн.									

ФГБОУ ВО МИСА ГТГС РМС РОССИИ

Сертификат

Копировано

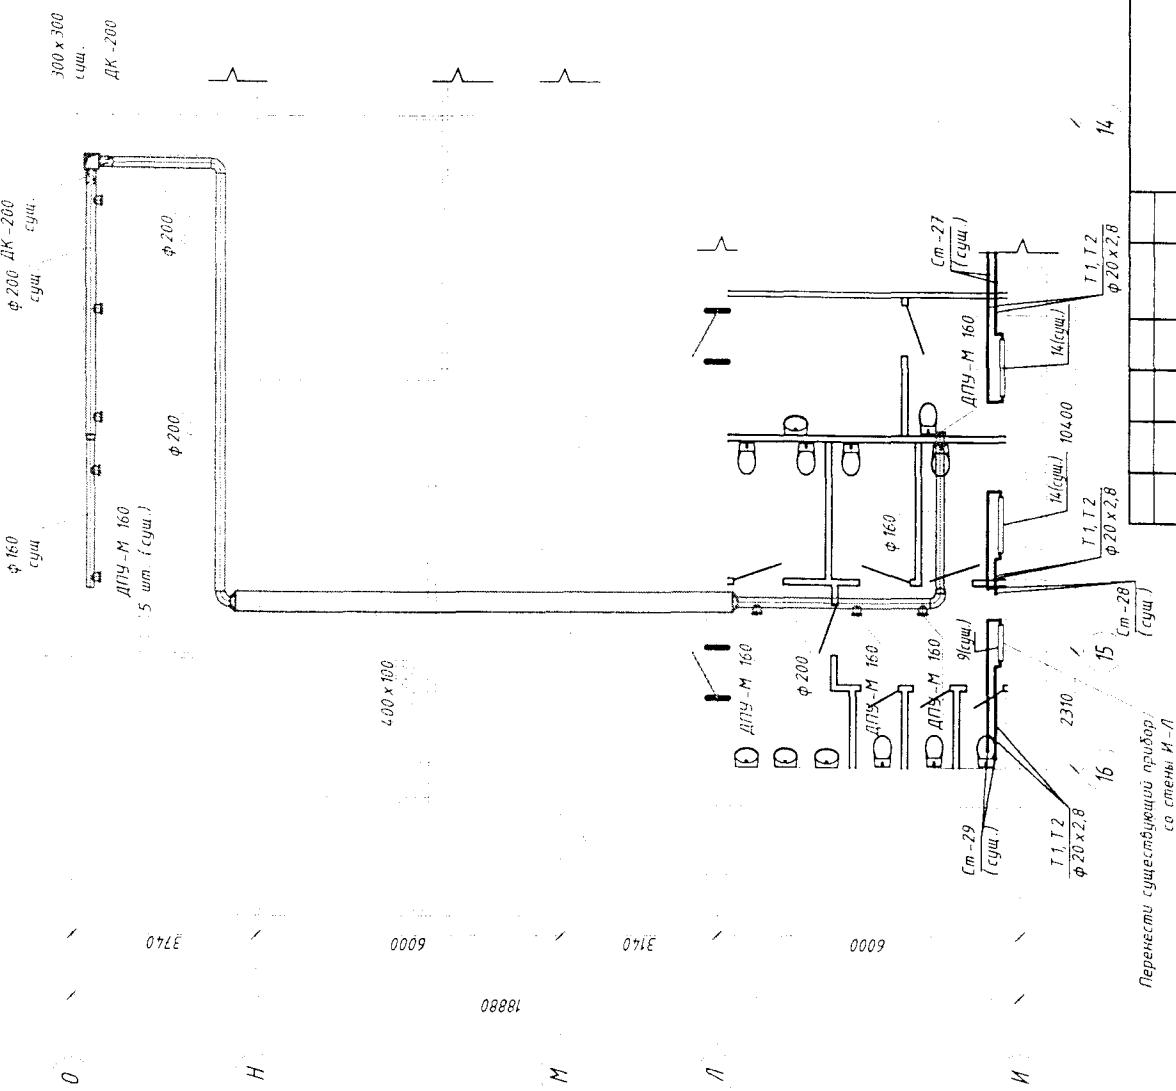

Приложение:
 1. Приборы отопления, стояки отопления - существующие.
 2. Системы вентиляции врезать в существующую систему В2.
 3. Произвести переналадку системы вентиляции В2.


Издн.	Код уч.	Лист	№ док.	Лист.	Дата	Исполнительная техническая документация
ИИ	Платин В.Н.					
Рукраб	Заряд С.В.					
ИКондр						

Издн. № нома.	Номе. у дама	БЗАМ. УИБ. №	Листоведение

ИТД	Лист	Лист

Формат вида № 1 ГОСТ Р ИСО 9000-2008
 Капитал
 Капитал

ВХОД В УЧЕБНЫЙ КОРПУС № 2

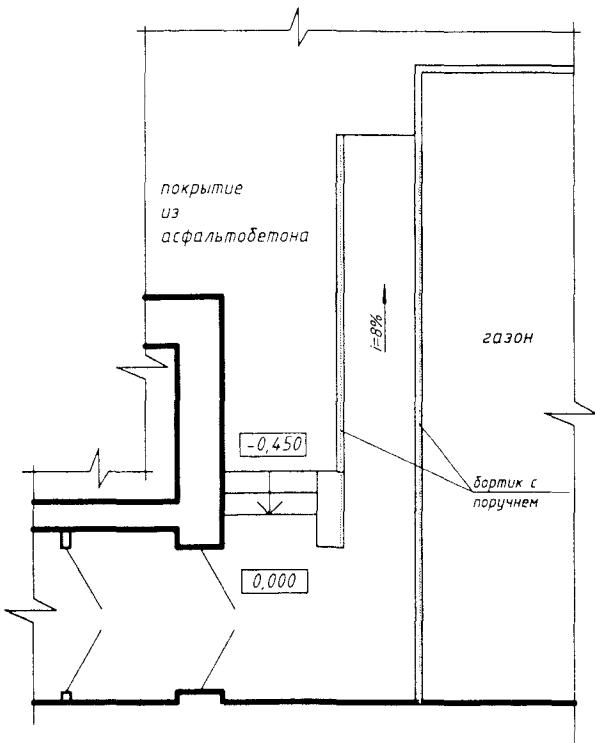

Согласовано	

Генеральный директор
ФГБОУ ВО ИПСА ГПС МЧС России
Зотов С.В.

Инв. № подл.	Подп. и дата	Взам. инв. №

OB

Изм.	Кол. уч	Лист	№ док.	Подп.	Дата	Исполнительно-техническая документация	Стадия	Лист	Листов
ГИ							ИТД		
ГАП									
Разраб.	Зотов С.В.					Учебный корпус №2. Вход для инвалидов			
Н.контр.							ФБОУ ВО ИПСА ГПС МЧС РОССИИ		

ВХОД В УЧЕБНО - АДМИНИСТРАТИВНЫЙ КОРПУС

-0,200

покрытие
из
асфальтобетона


на этом участке
убрать бордюрный
камень

бортик
 $h = 0,1 \text{ м}$

газон

газон

0,000

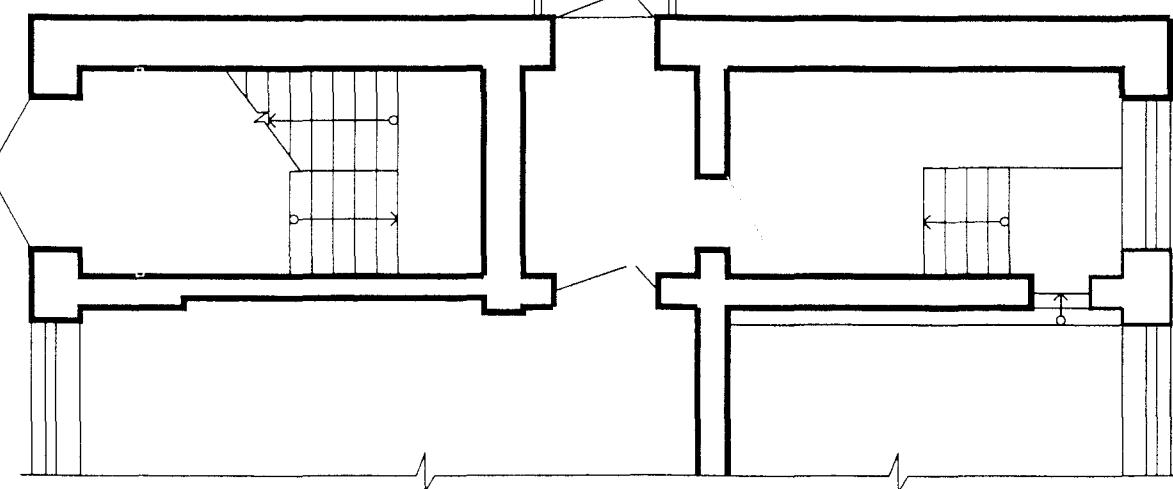

Согласовано	

Подп. и дата	Взам. инв. №	

Изм.	Кол. уч.	Лист	№ док.	Подп.	Дата
ГИ	Пашин В.Н.				
ГАП					
Разраб.	Зотов С.В.				
Н.контр.					

Исполнительно-техническая документация

Учебный корпус №2.
Вход для инвалидов

Стадия


ИТД

Лист

Листов

ФБОУ ВО ИПСА ГПС МЧС РОССИЯ

ВХОД В УЧЕБНЫЙ КОРПУС № 2

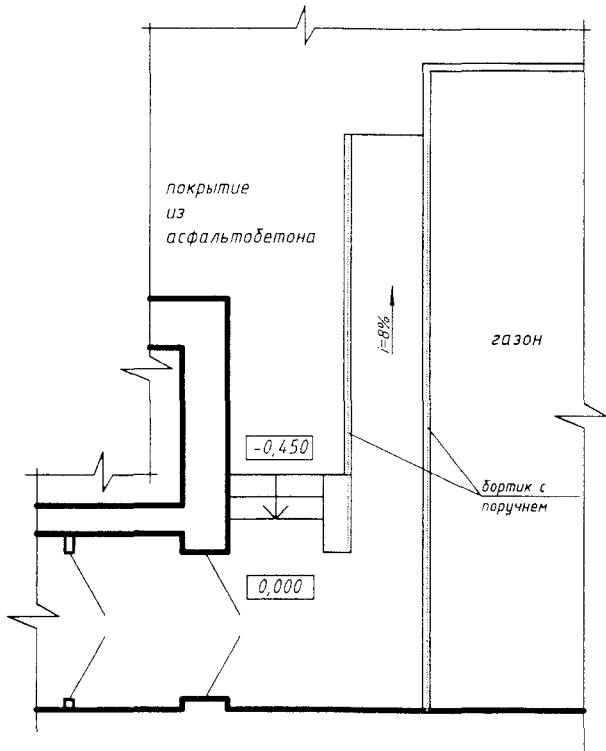

Согласовано					

Инв. № подл.	Подп. и дата	Взам. инв. №	Изм.	Кол. уч	Лист

OB

Исполнительно-техническая документация

Стадия	Лист	Листов
ИТД		

Разраб.	Зотов С.В.
Н.контр.	

Учебный корпус №2.
Вход для инвалидов

ФБОУ ВО ИПСА ГПС МЧС РОССИИ

Ст. К1-3

Ст. К1-2

Ст. В1-2

Ст. Т3-2

Ø110

В

Б


А

Ст. В1-2

Ст. Т3-2

Ø40

Ø32

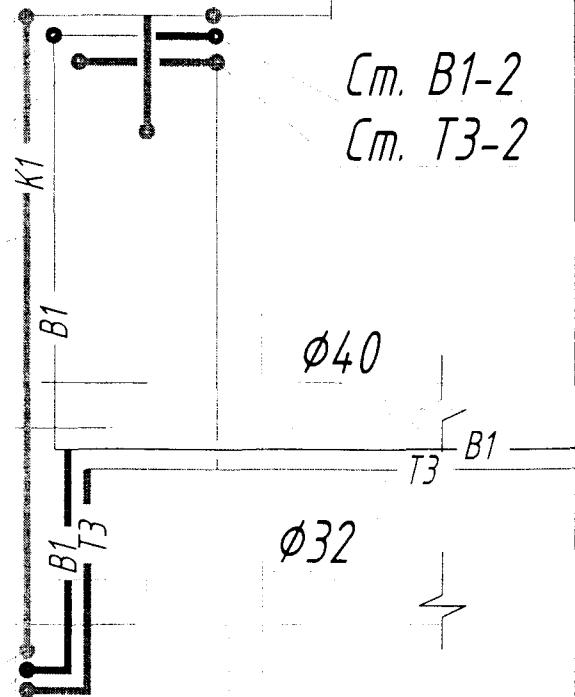

Ст. К1-1

Ст. В1-1

Ст. Т3-1

1

2

Согласование				

Инв. № подл.	Подл. и дата	Взам. инв. №				
			Изм.	Кол. уч	Лист	№ док.

Исполнительно-техническая документация

Стадия Лист Листов

ИТД

ГИ	Пашин В.Н.			
ГАП				
Разраб	Зотов С.В.			
Н.контр.				

Учебный корпус №2.
Вход для инвалидов

ФБОУ ВО ИПСА ГПС МЧС РОССИИ

Ст. К1-3

Г

Ст. К1-2

Ст. В1-2


Ст. Т3-2

Ø110

В

Б

А

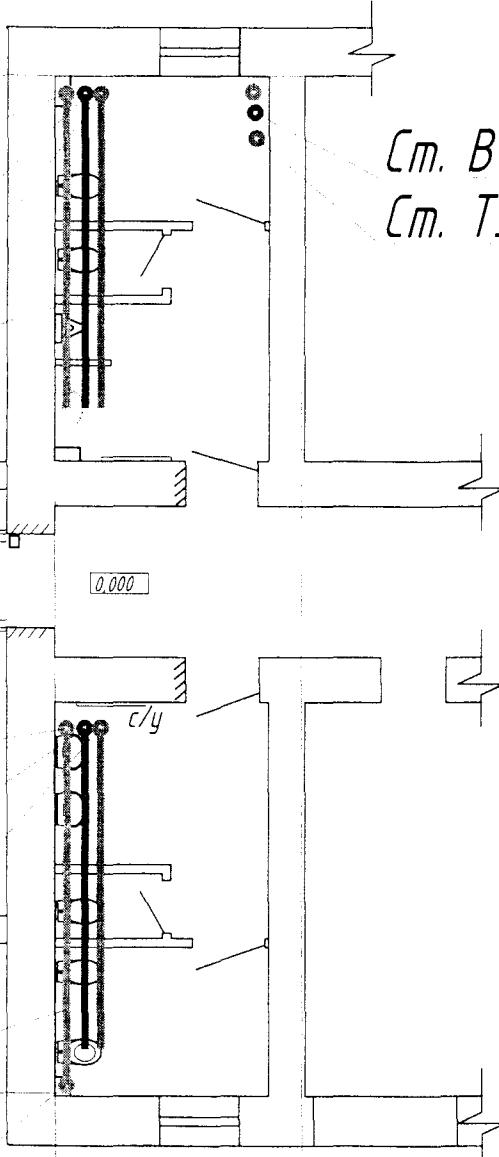

Вентиляционный клапан
Hutterer-Lechner

1

2

Год создания					

Инв. № подп.	Подп. и дата	Взам. инв. №	Исполнительно-техническая документация			Стадия	Лист	Листов
			ГИ	Пашин В.Н.	Подп.			
ГАП								
Разраб.	Зотов С.В.							
Н.контр.								

Учебный корпус №2.
Вход для инвалидов

ФБОУ ВО ИПСА ГПС МЧС РОССИИ

Ст. K1-1 Выпуск K1-1
φ110

Ст. K1-2
φ50

Ст. B1-3
φ75

Ст. K1-3
φ110

Ст. B1-2
φ40

0

3740

Ст. B1-4
φ32

Ст. T3-2
φ32 Ст. B1-5

Ст. T3-3
φ32
Ст. B1-6
φ40

Ст. K1-7
φ110
Поливочный кран
φ25

18880
613

Ст. K1-4
φ110

Ст. K1-5
φ50 Ст. T4-1

Ст. T3-4
φ40

Ст. T3-4
φ40

0009
613

Открытый выпуск
водостока в лоток
K2-1 φ110

Ст. T3-3
Ст. B1-7
Ст. B1-8
Ст. K1-9

104.00

2310

16

15

14

Ст. T3-4
Ст. B1-8

Ст. K1-9

104.00

15

14

13

Ном.	Кол. уч	Ном	№ док	Пасп.	Дата	Исполнительно-техническая документация		График	Лист	Номер
						Планшет В.Н.	Лист			
Разраб.	Земцов С.В.									
Исполн.										

A3

Копироваль

Форма №1 ВО ИГСА ГПС МЧС России

Жилой корпус №2
Санитары для МЧС

Наименование	Ном. и дата	БЗМ. №	Нр.

Ст. ТЗ-3


Ст. В1-7

Ст. К1-8

Ст. ТЗ-4

Ст. В1-8

Ст. К1-9

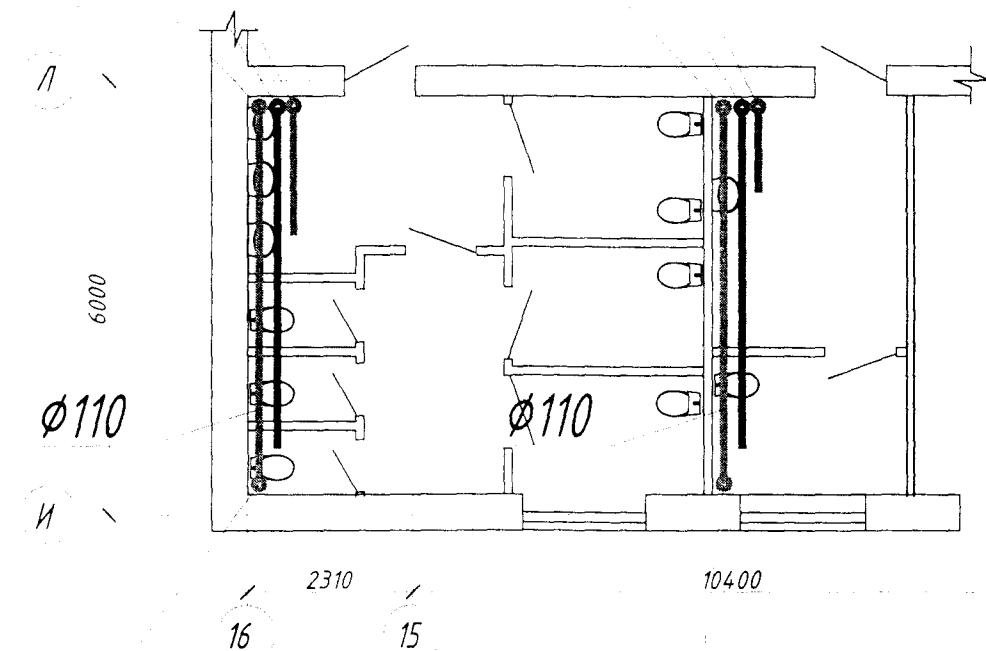

Вентиляционный клапан
Hutterer-Lechner

Вентиляционный клапан
Hutterer-Lechner

Согласовано	

Инв. № подл.	Подп. и дата	Взам. инв. №

Изм.	Кол. уч	Лист	№ док.	Подп.	Дата
ГИ		Пашин В.Н			
ГАП					
Разраб.	Зотов С.В.				
Н.контр.					

Исполнительно-техническая документация

Стадия Лист Листов

ИТД

Учебный корпус №2.
Вход для инвалидов

ФБОУ ВО ИПСА ГПС МЧС РОССИИ

Ведомость чертежей основного комплекса

Номер	Наименование	Примечание
1	Общие данные	
2	Учебный коридор №1 Группы для МГИ	
3	Жилой коридор №2 Группы для МГИ	
4	Учебный коридор №2 Вход для МГИ	
5	Административно-учебный коридор Вход для МГИ	

Наименование здания / сооружения, помещение	Объем, м ³	Периоды года, при t _н , °C	Расход теплоты, Вт	Расход холода, Вт	Чистооб-ренная машина-электро-двигате-ль
УК1	-30	3500	на венти- лиации	на венти- лиации - жение	6,2
ХК2	-30	2300	на отопле-ние		6,1
УК2	-30				6,1
АУК	-30				


Основные показатели ОВ

Наименование	Модель УЗДМ	База, УЗДМ №	Логотипы
Изм. Кол. уч.	Лист	№ док.	Дата
ГИ	Планы ВН		
ГАП			
Регистр	Этапы СВ		
И.Хондр.			

Монтаж систем вентиляции и отопления производить в соответствии со СНиП 3.05.01-85

ОБЩИЕ УКАЗАНИЯ

- Данный ремонт выполнен в соответствии с требованиями:
- СНиП 41-01-2003 «Отопление, вентиляция и кондиционирование»;
- СНиП 23-01-99* «Строительная климатология»;
- СНиП 21-01-97* «Пожарная безопасность зданий и сооружений»;
- СНиП 31-06-2009 «Общественные здания и сооружения»;
- СНиП 31-05-2003 "Общественные здания административного назначения"
- ВСН 35-94 "Общевоинственные здания"
- ФЗ-№123 «Технический регламент о требований пожарной безопасности».
- «Положения о составе разделов проектной документации и требований к их содержанию» (утв. постановлением Правительства РФ от 16 февраля 2008 г. №87).

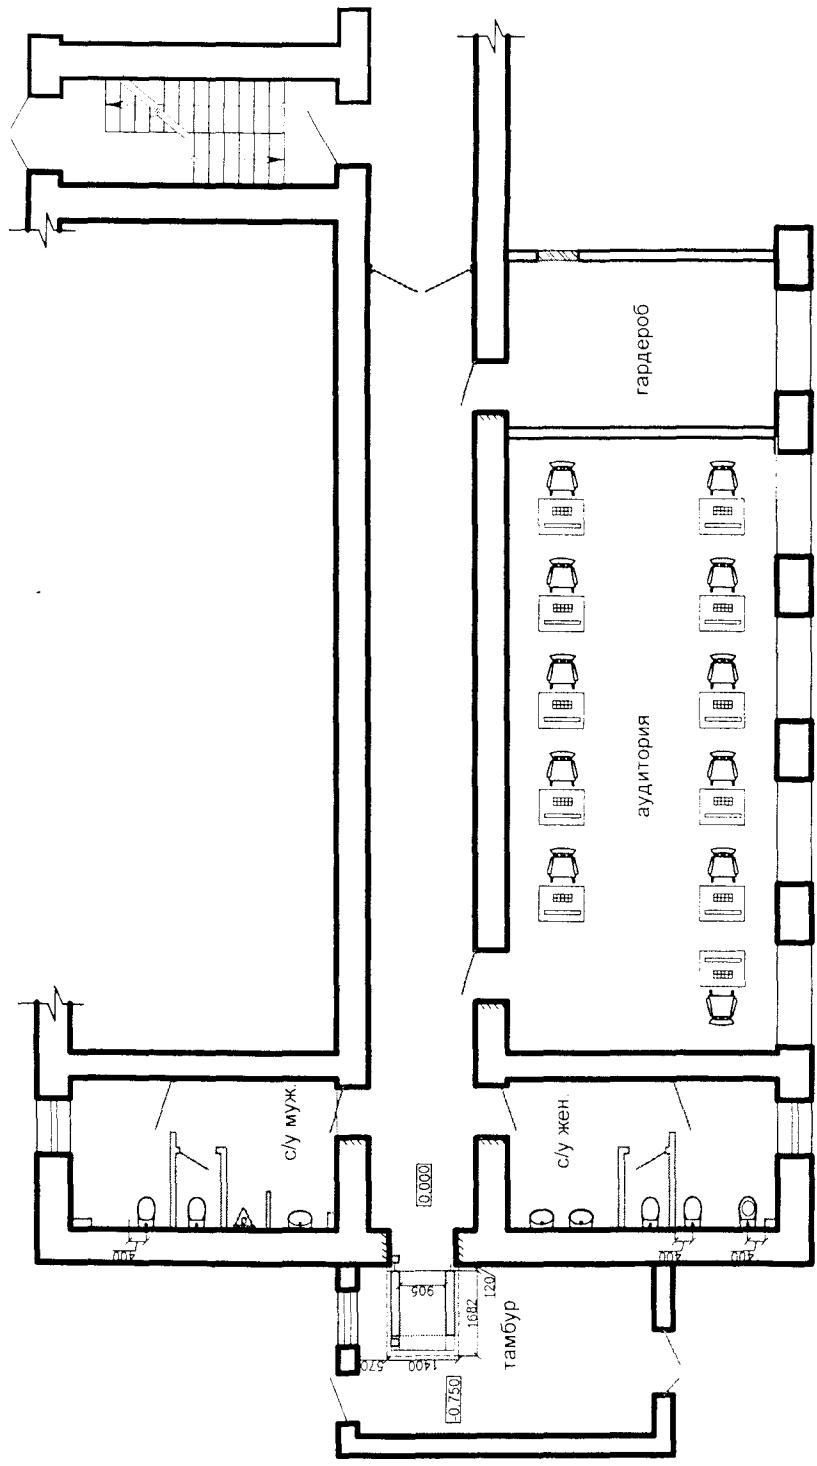


Условные обозначения:

- Монтаж подъемника для МГН
- монтаж кирпичных перегородок
- столы застелить плиткой
- стол с ящиком
- раковина
- биде
- монтаж двери

КИРПИЧОМ			
<i>Формат А2</i>			
<i>Заказчик: ИВИ ГПС МЧС России</i>			
Изм.	Лист	№ док.	Подпись
ГИ	Лашин В.Н.	ГАП	Лисков
Исполн.	Зотов С.В.		
		H. контр.	

Формат А3			
<i>Формат А3</i>			
Использовано технологическая документация	Стадия	Лист	Листов
Фрагмент плана 1-го этажа учебного кирпича №1 М 1:100	1	1	1

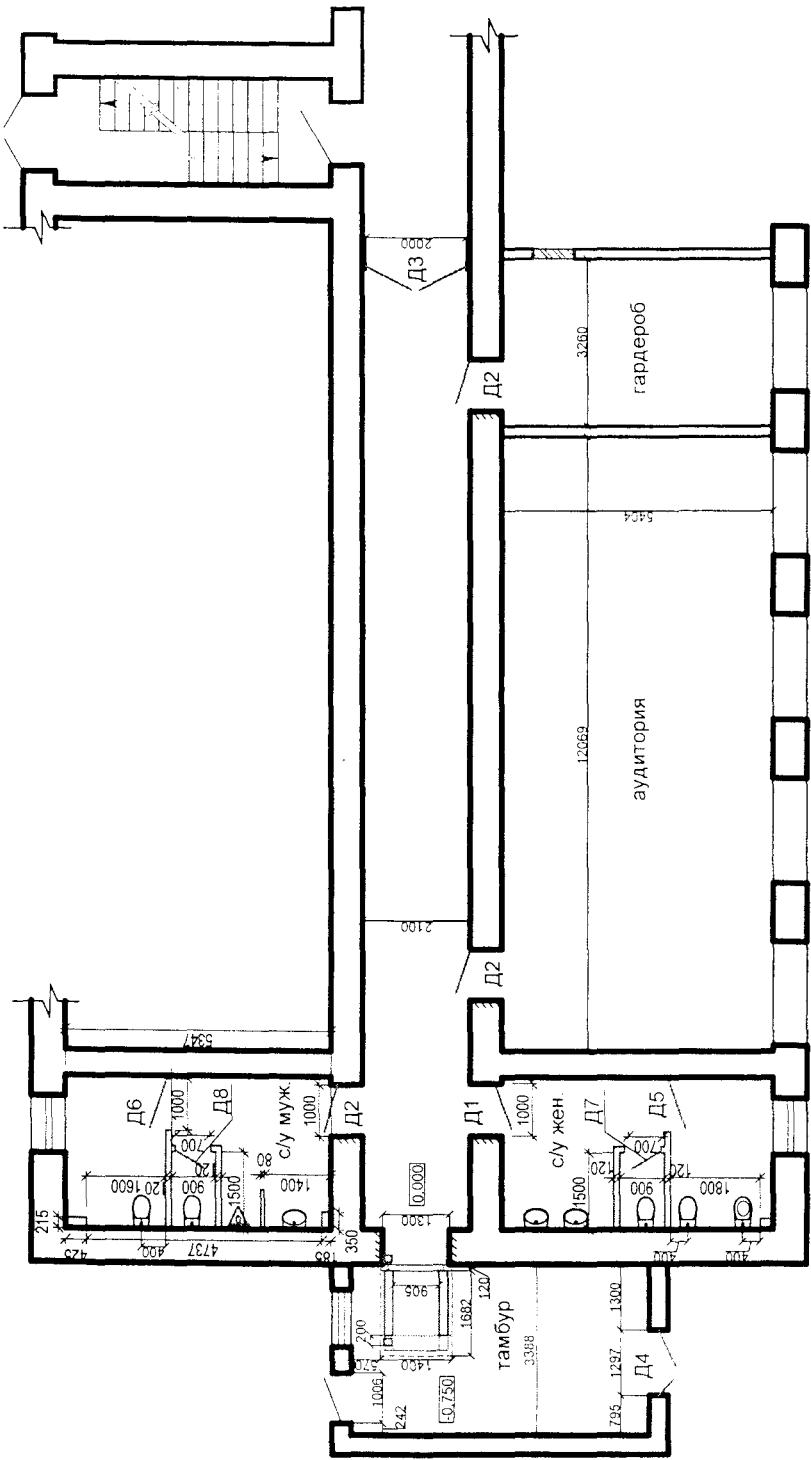


Спецификация элементов заполнения проемов.


№з	Обозначение	Наименование	Кол-во	Масса вс кг	Примечание
1	2		3	4	5
Д-1	ГОСТ 6629-88	ДГ 21-10	1		6
Д-2	ГОСТ 6629-88	ДГ 21-10 л	3		
Д-3	ГОСТ 23747-88	ДО 24-20	1		
Д-4	ГОСТ 23747-88	ДН 21-13	1		
Д-5	ГОСТ 23747-88	ДГ 12-10	1		
Д-6	ГОСТ 23747-88	ДГ 12-10 л	1		
Д-7	ГОСТ 23747-88	ДГ 12-7	1		
Д-8	ГОСТ 23747-88	ДГ 12-7 л	1		

Условные обозначения:

	- монтаж подъемника для МГН		- унитаз
	- монтаж двери		- раковина
	- монтаж кирпичных перегородок		- проем заполнить кирпичом
	- стойки зашить гипсокартоном		
			<i>А.2</i>
			<i>Заказчик: ИВИ ГПС МЧС России</i>
			<i>Исполнитель-техническая документация</i>
			<i>Изм</i>
			<i>Кол. уч. лист</i>
			<i>№ док.</i>
			<i>Подпись</i>
			<i>Дата</i>
			<i>ГИ</i>
			<i>Печать В.Н.</i>
			<i>Г.АП</i>
			<i>Исполн.</i>
			<i>Завод СВ</i>
			<i>Н. копир.</i>
			<i>Фрагмент плана 1-ого этажа учебного корпуса</i>
			<i>№ 1 М 1:100</i>
			<i>ФБОУ ВО МГСУ ГРС МЧС России</i>

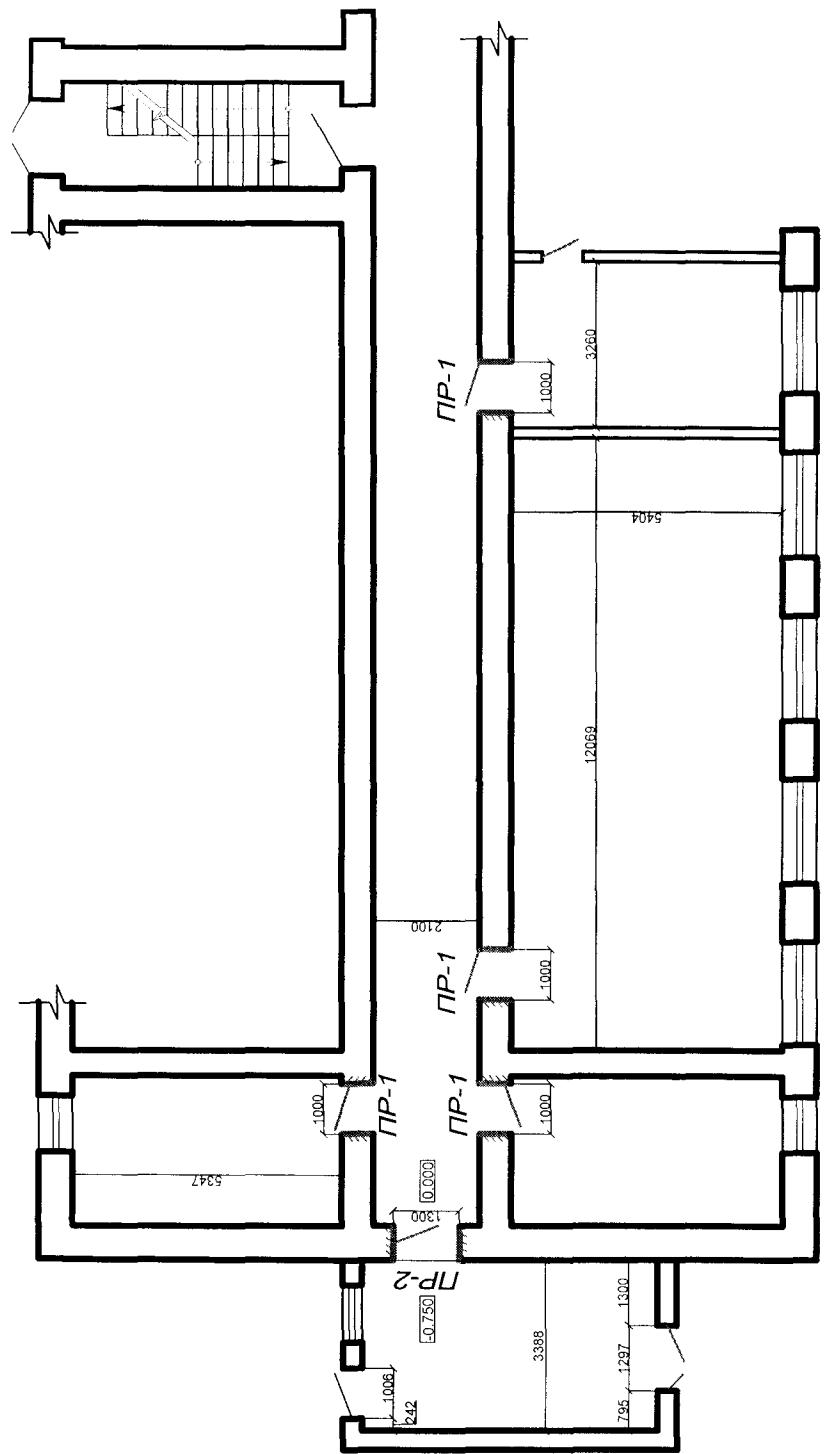

Условные обозначения:

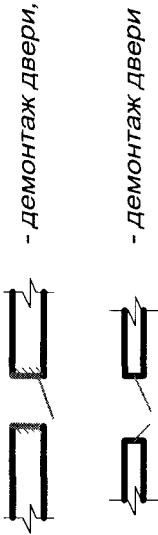

- демонтаж двери, расширение проема

кирпичом

AC2

Заказчик: ИВИ ГПС МЧС России

Изм.	Кол. уч/шт	# док.	Подпись/Дата	Исполнительно-техническая документация		Страница	Лист	Листотв
				ГИ	ГАП			

Фрагмент плана 1-го этажа учебного корпуса №1 Н 1:500
ФГБОУ ВО ИГБУ ГПС МЧС России

Нагр. №/нагр.	Ложн. №/нагр.	Бзам. №/нагр.	Нагр. №/нагр.	Ложн. №/нагр.	Бзам. №/нагр.	Нагр. №/нагр.	Ложн. №/нагр.